响水河南侧污水管道改造工程

施工图设计

2019年10月

图例

符号	名称	符号	名称
	新建污水管 (重力流)		水流方向
-	现状污水管	d500/0.0015/35	管径/坡度/长度
	检查井	0. 20 0. 20	管内底标高(重力流)


管道长度统计表

	管径	长度	管材	接口形式	备注
污水管道 <w></w>	dn355	81.8 米	HDPE实壁排水管	热熔焊接	


- 注:1. 材料表中管长是坡度斜线方向的实际管长。
 - 2. 排水管道长度扣除了检查井内壁内管线,
 - 3. 本材料表仅供参考,最终以标底为准。


检查井, 雨水口统计表


污水检查井									
1	污水小方井	苏S01-2012-172	4	个					
2	GG-3.3S隔油池	04S519-56	1	个					

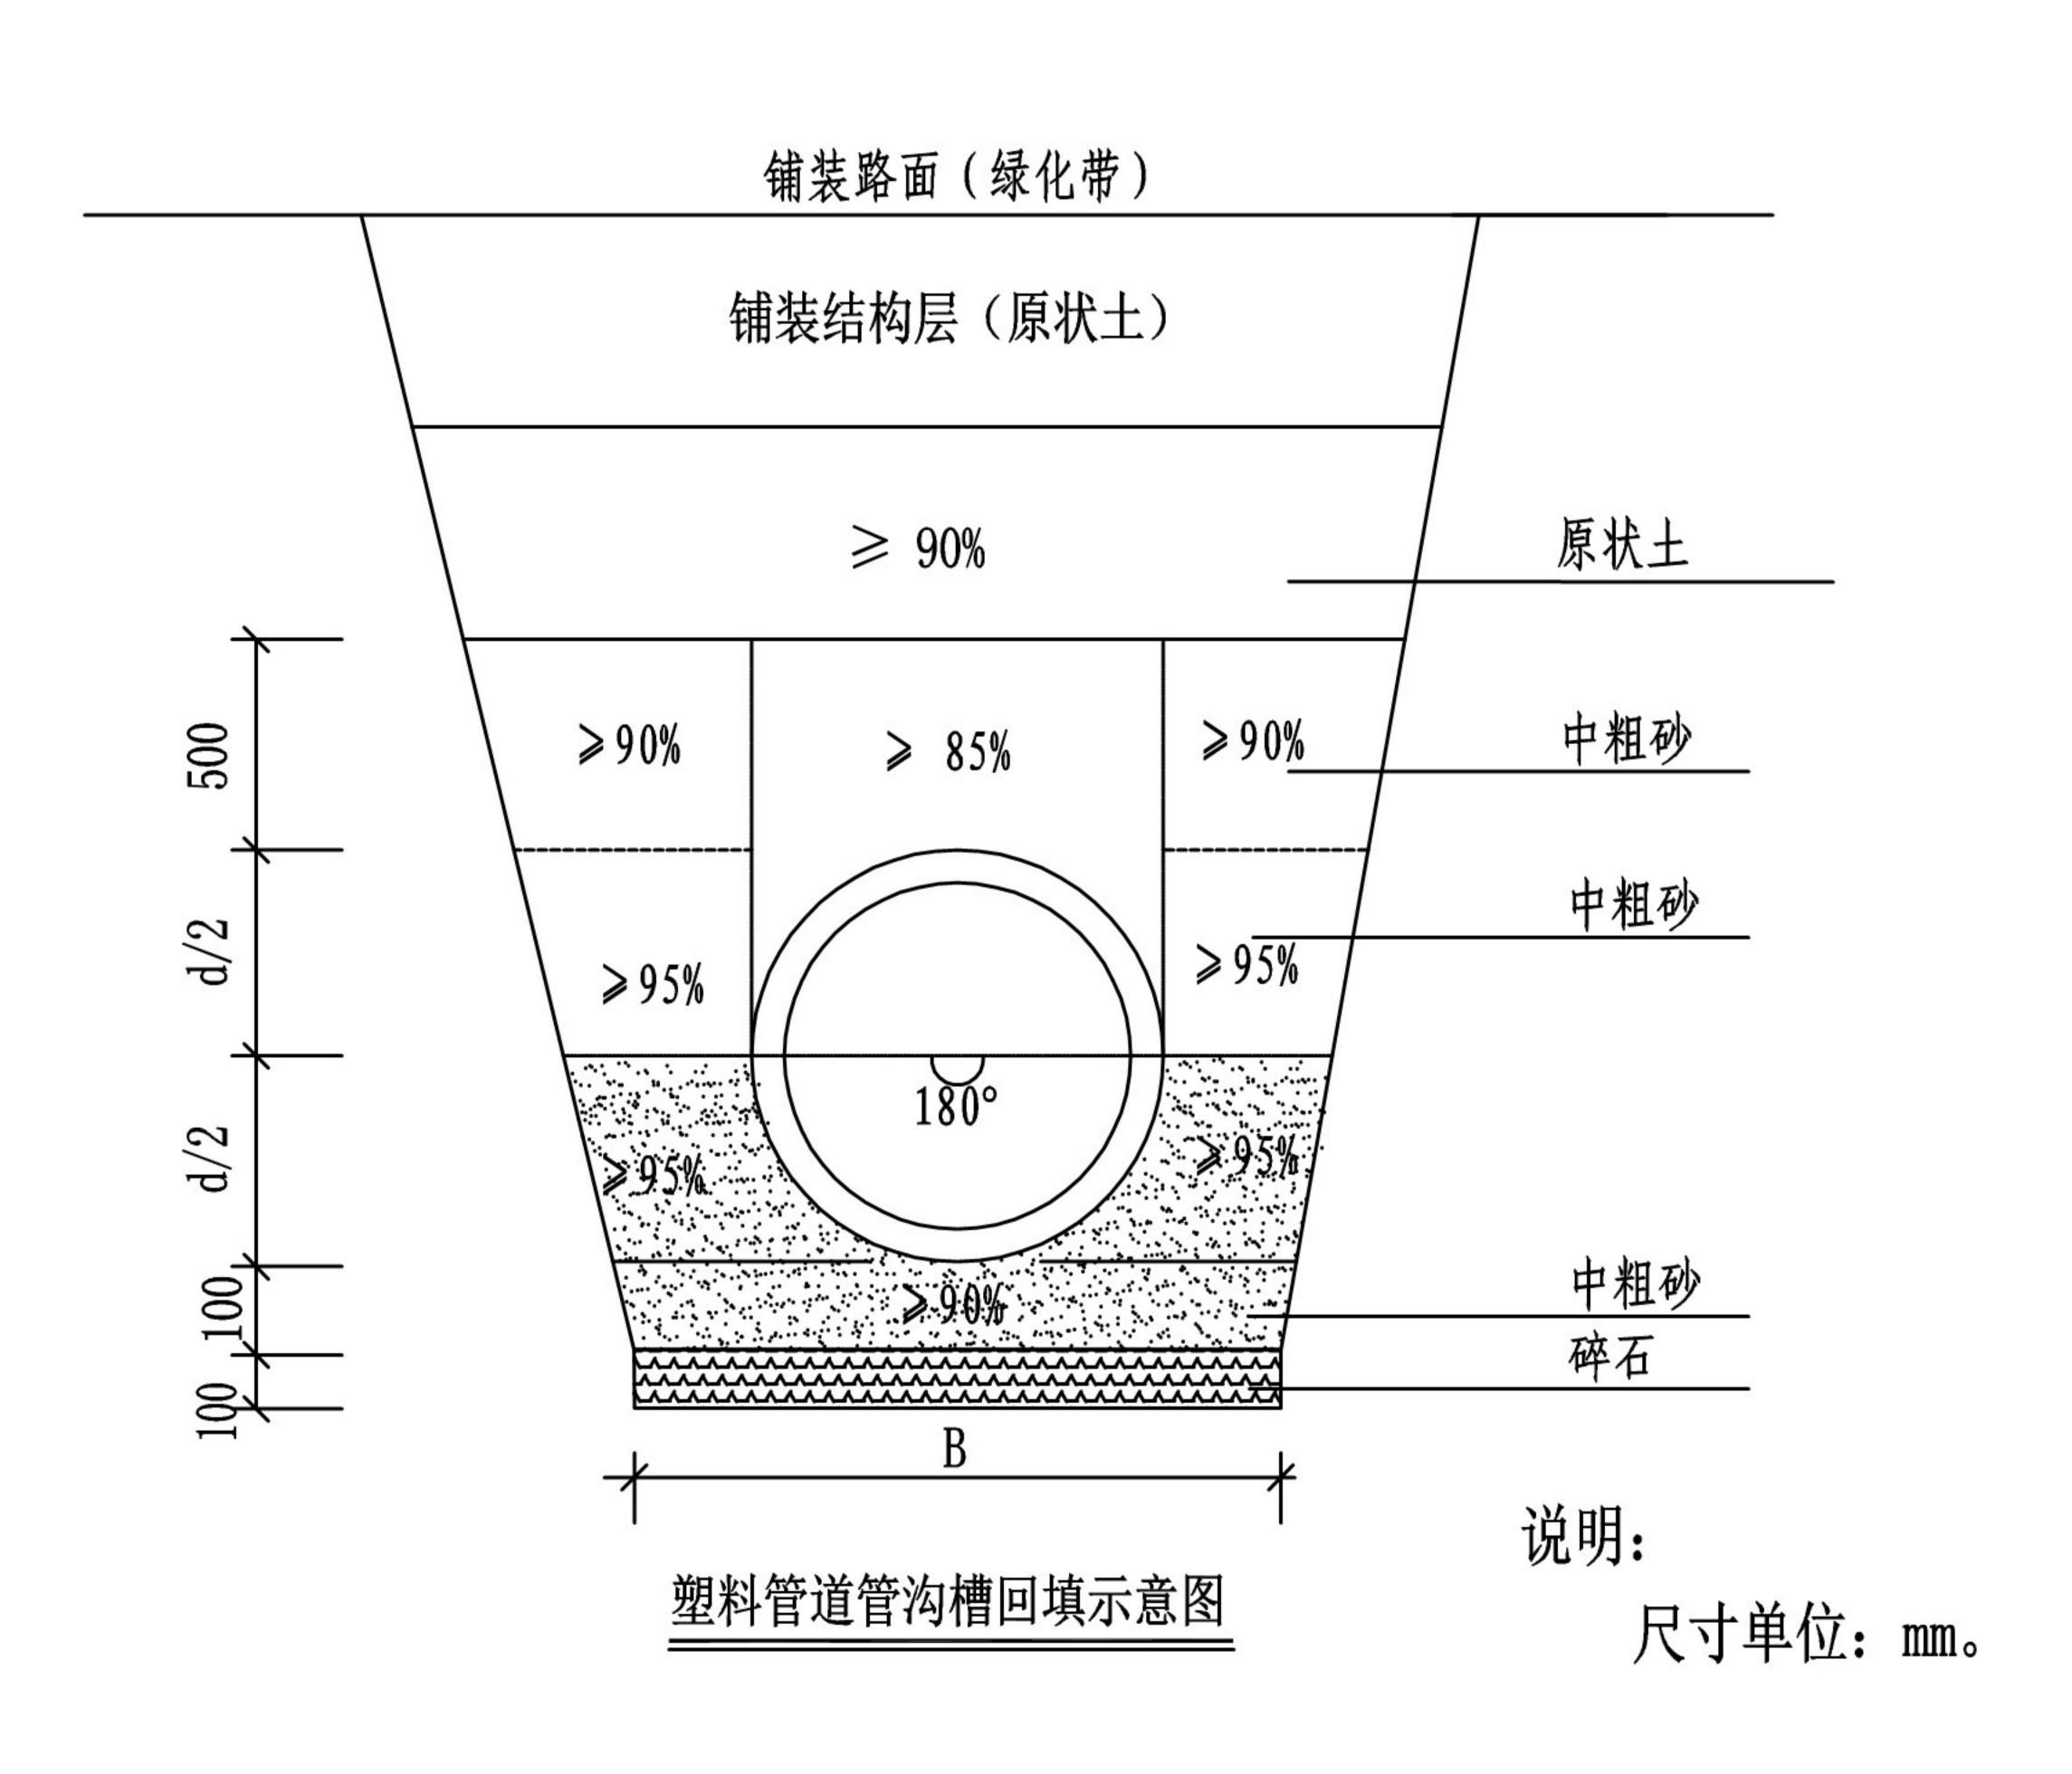

		建设单位	扬州市名城建设有限公司	设计编号	19-10-03
		工程名称	响水河南侧污水管道改造工程	分项号	
批准	设 计	图纸内容:		图号	A3
项目负责	校 对	主要材料	料一览表 图例 沟槽回填示意图	日期	2019.10
专业负责	审 核			比例	

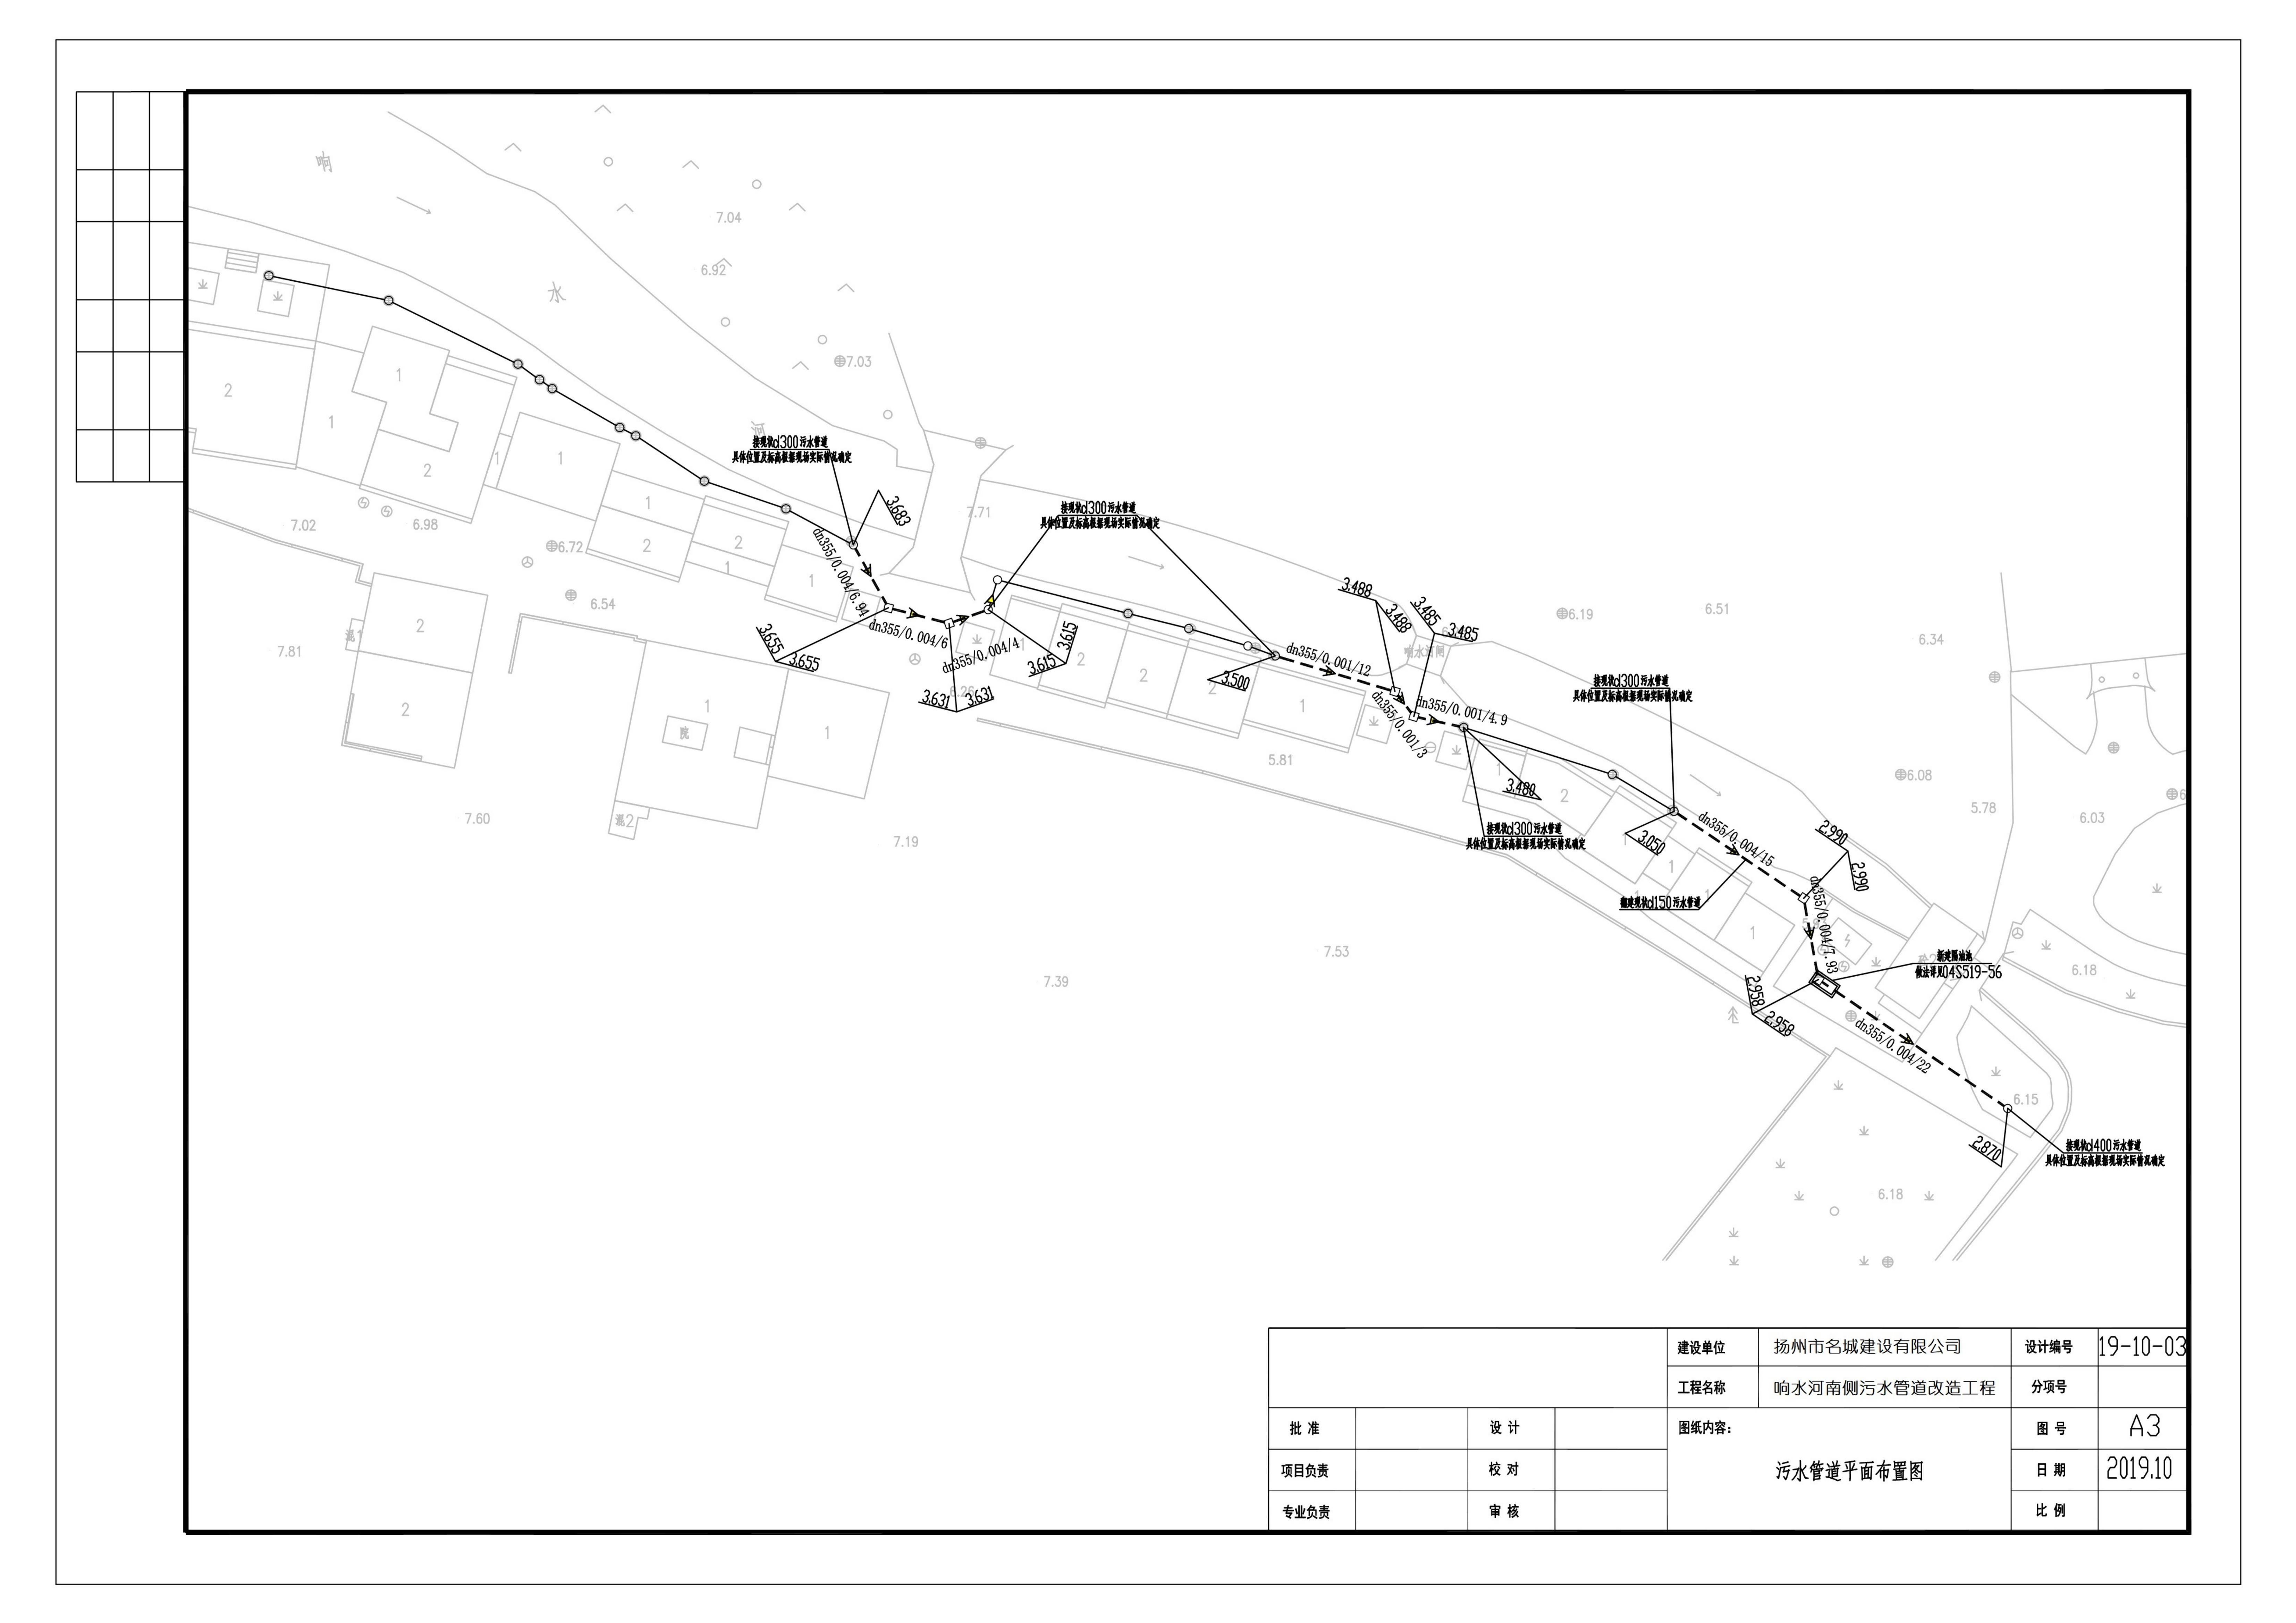

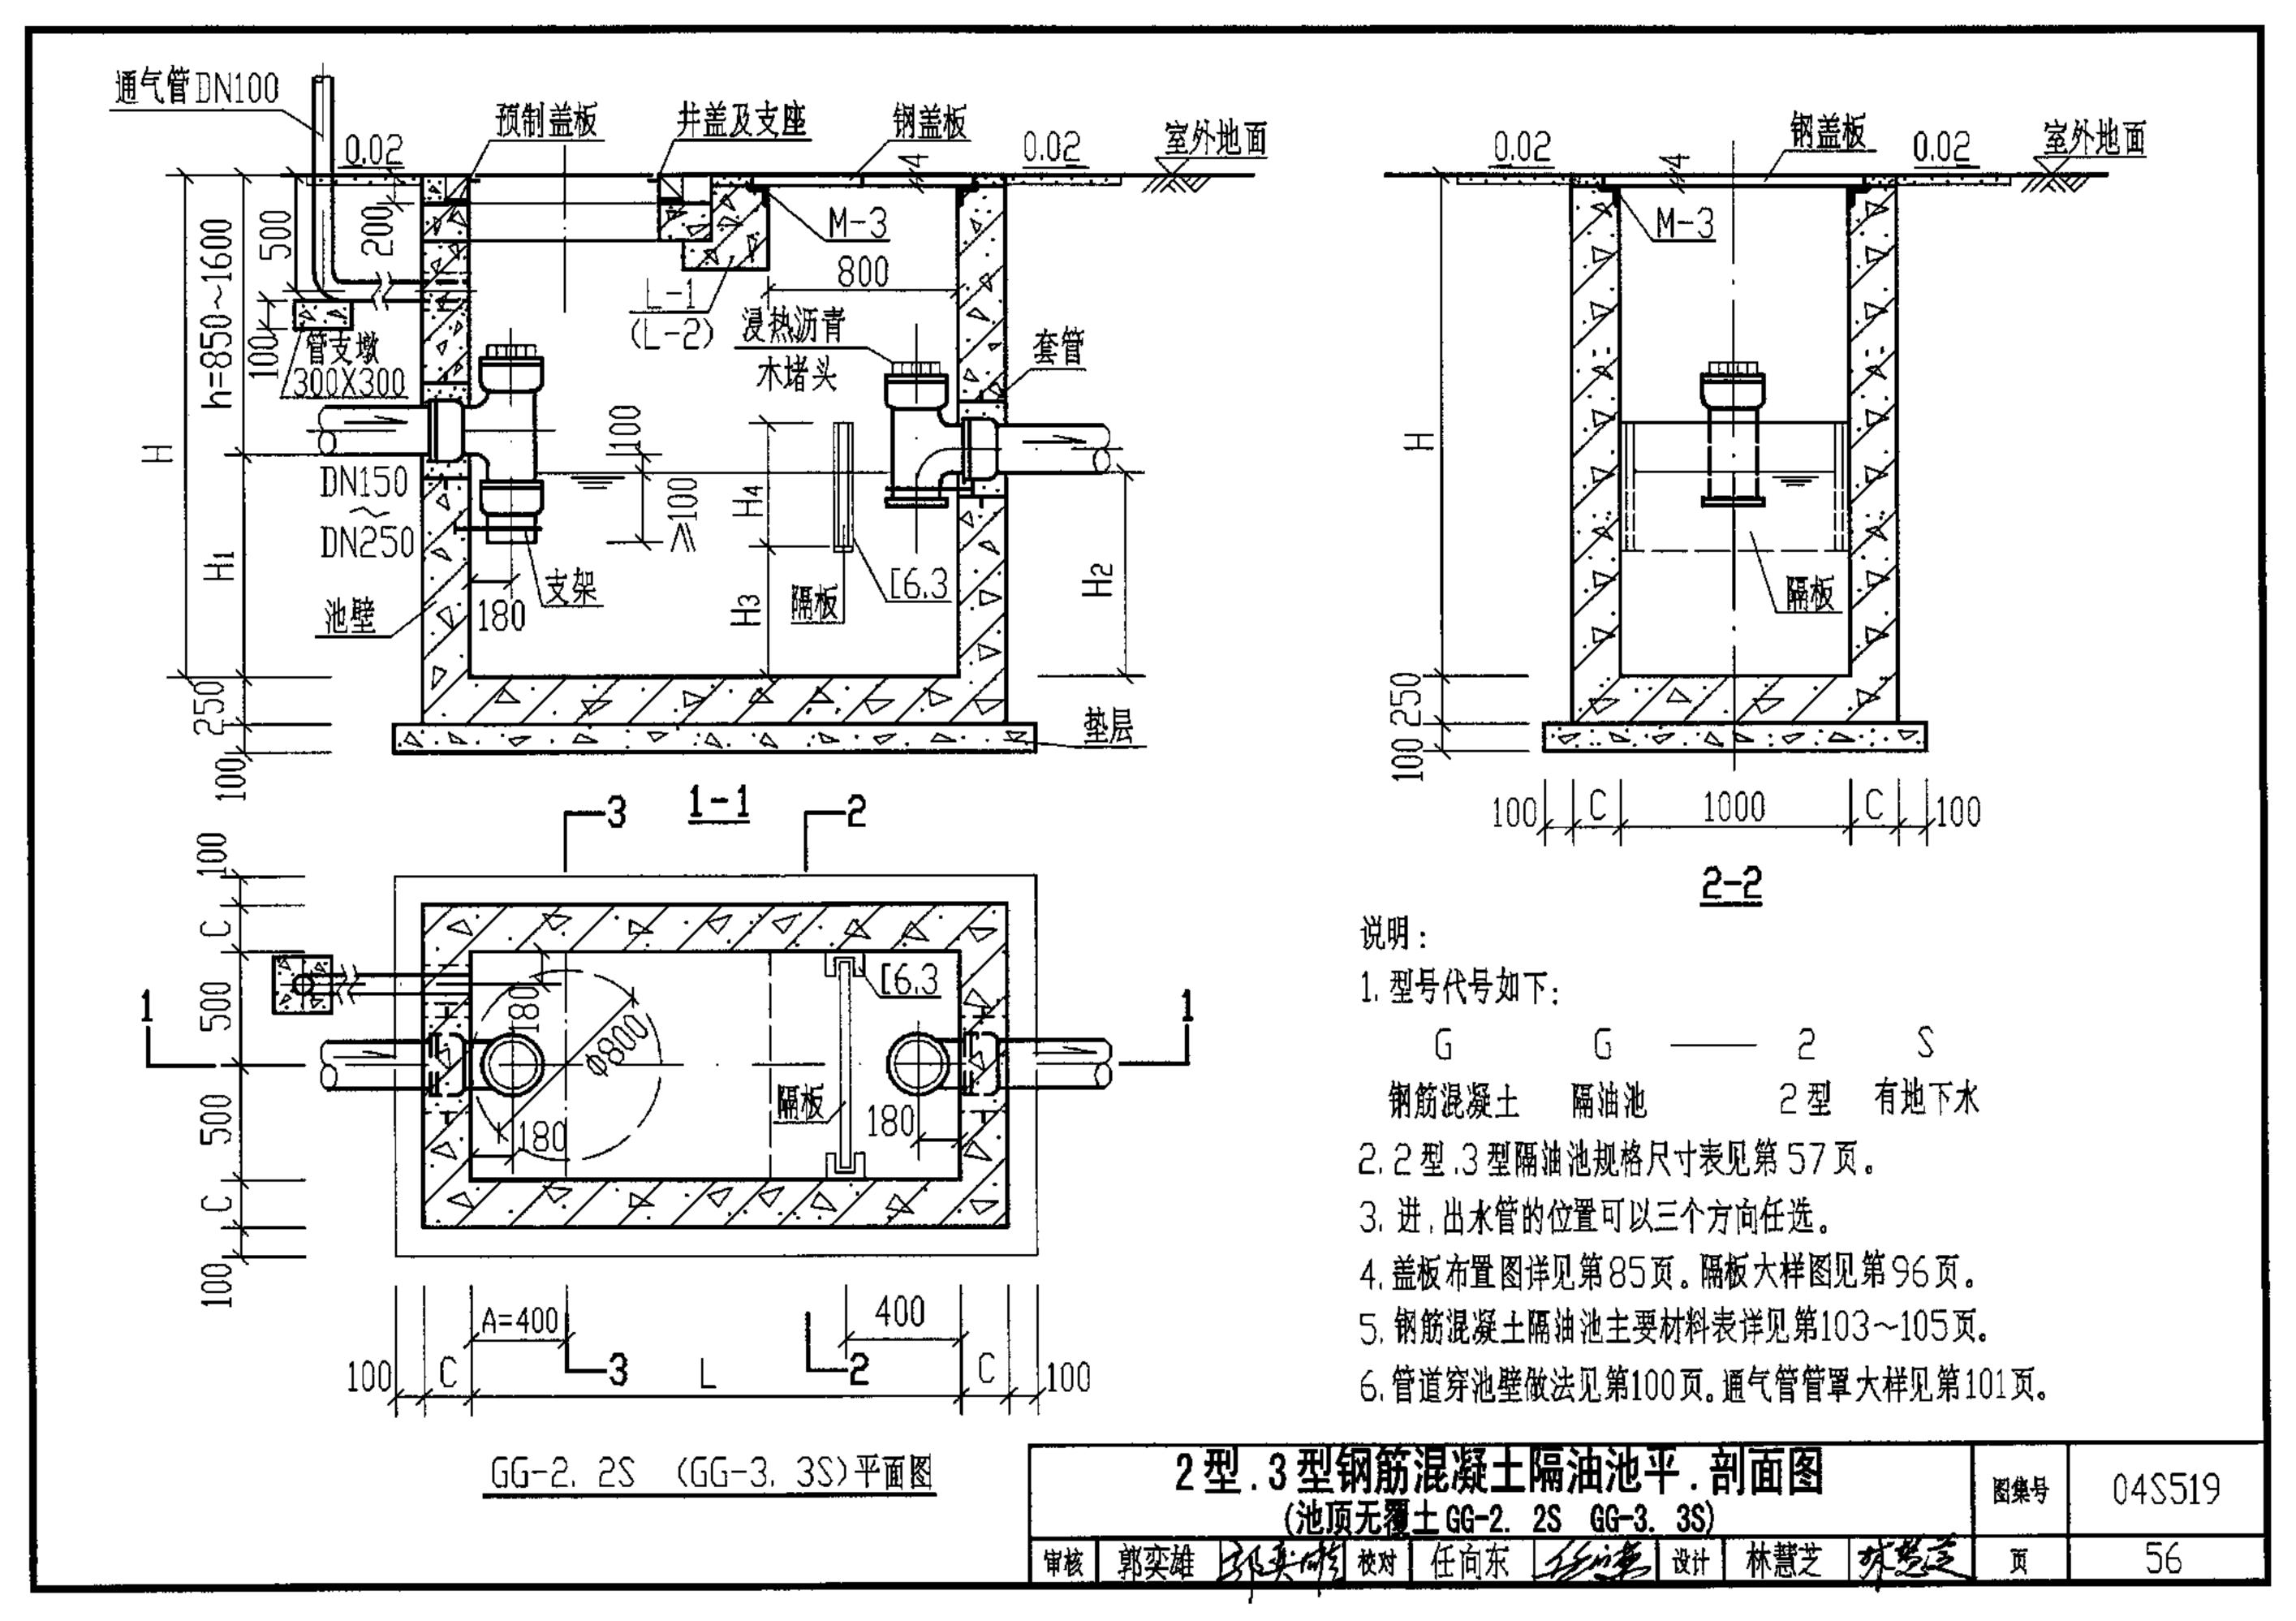

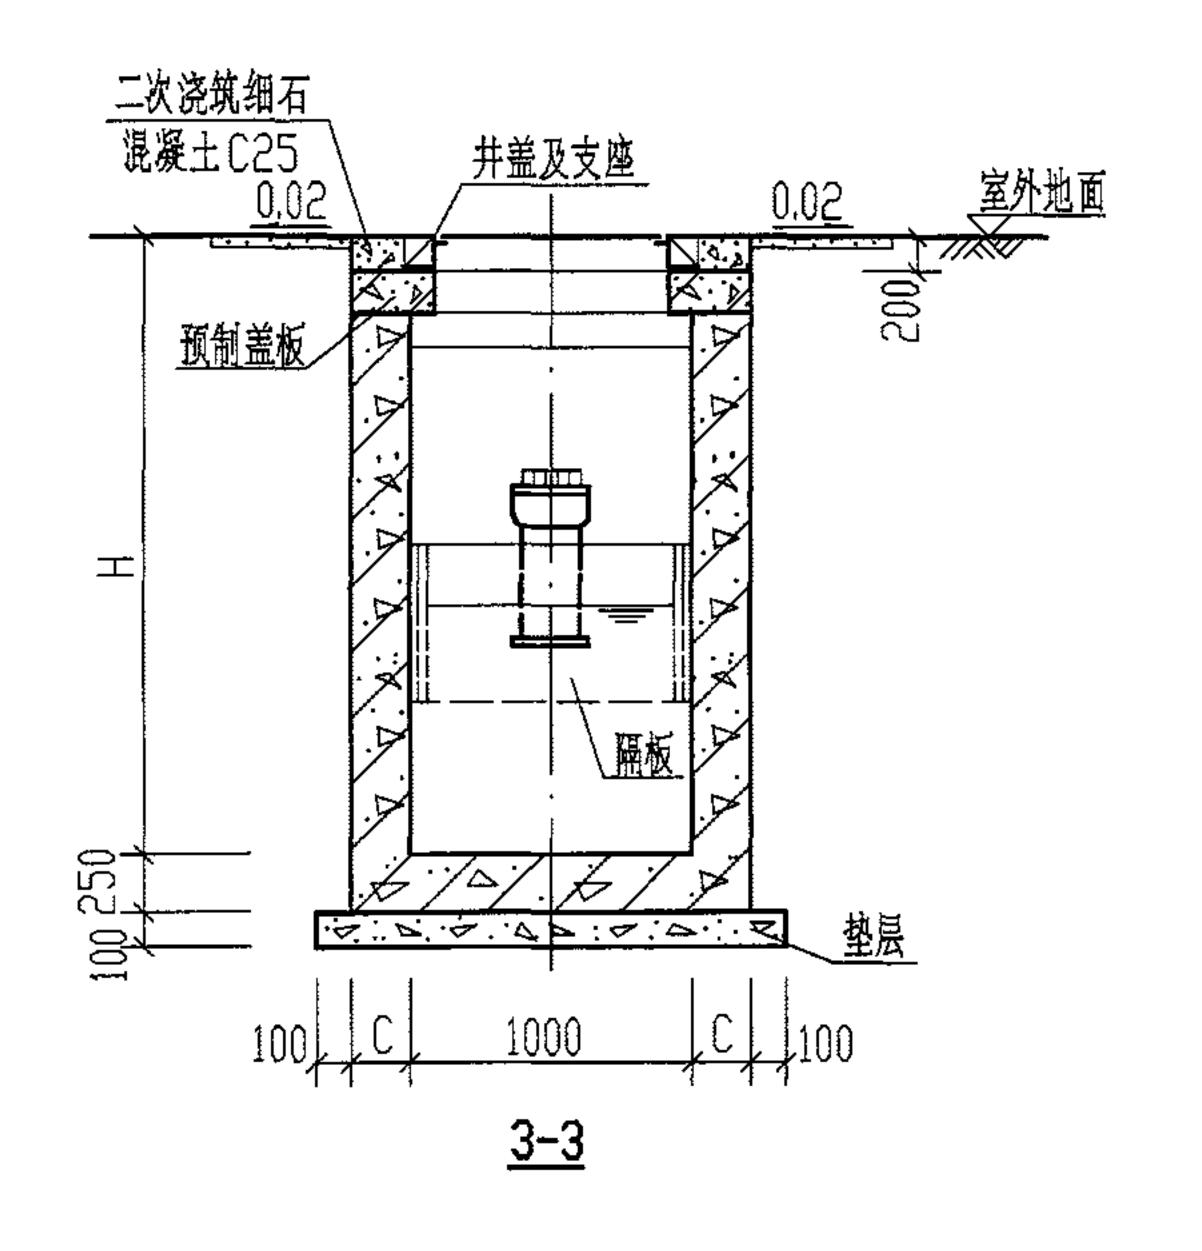



		竹 八 丁	衣			
尺寸型号	1型	2型	3型	4型		
h	850~1600	850~1600	850 ~ 1600	850 ~ 1600		
Н	1550~2300	1700 ~2450	2150~2900	2 45 0~3200		
Hi	700	850	1300	1600		
Н2	600	750	1200	1500		
Нз	400	500	900	1100		
H4	500	500	600	700		
	1500	2000	2500	3000		
A		400	400	400		
С	180	180	200	200		
有效容积 (m³)	0.90	1.50	3.00	4,50		
最大设计和流量(L/s)	1.00	1.60	3.20	4.80		
代号	GG-1, 1S	GG-2, 2S	GG-3, 3S	GG-4. 4S		

说明:

1.2型.3型钢筋混凝土隔油池平面图及1-1.2-2 剖面见第56页。

2型.3型钢筋混凝土隔油池3-3剖面及规格尺寸表 (池顶无覆土 GG-2. 2S GG-3. 3S)	图集号	04S519
审核 郭奕雄 化夹坑 校对 任向东 工厂 设计 林慧芝 林雯芝	页	57

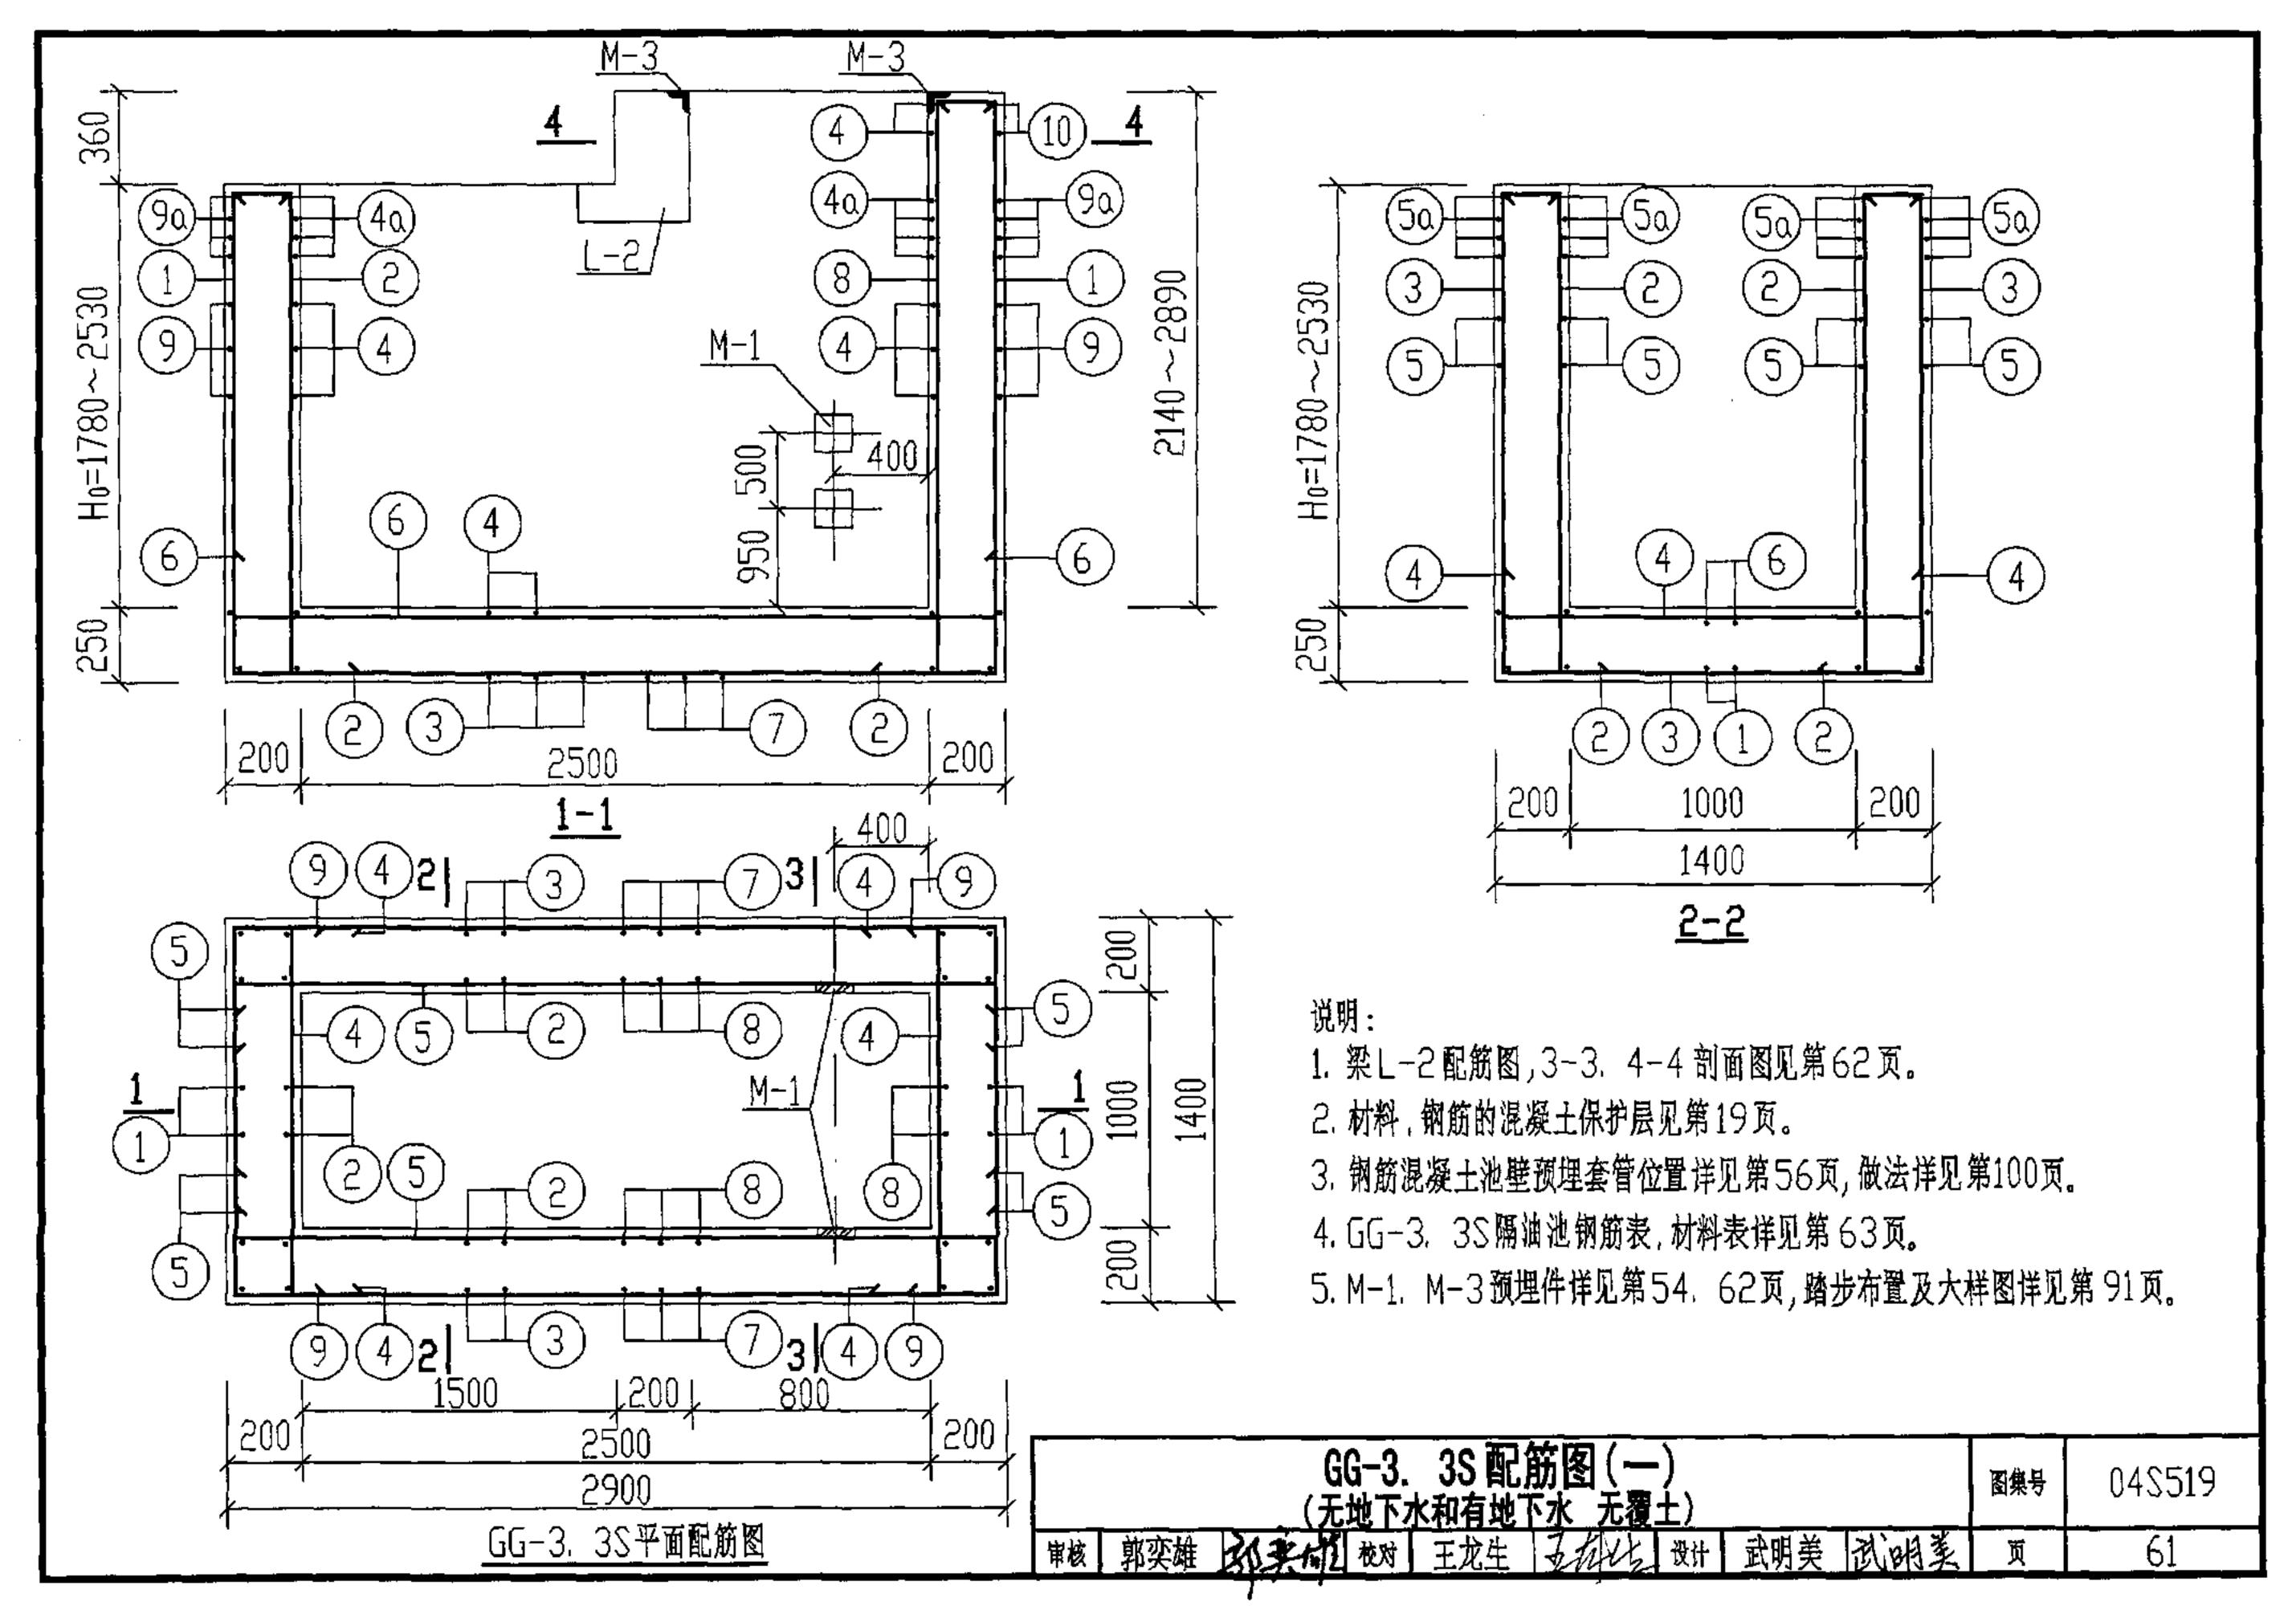

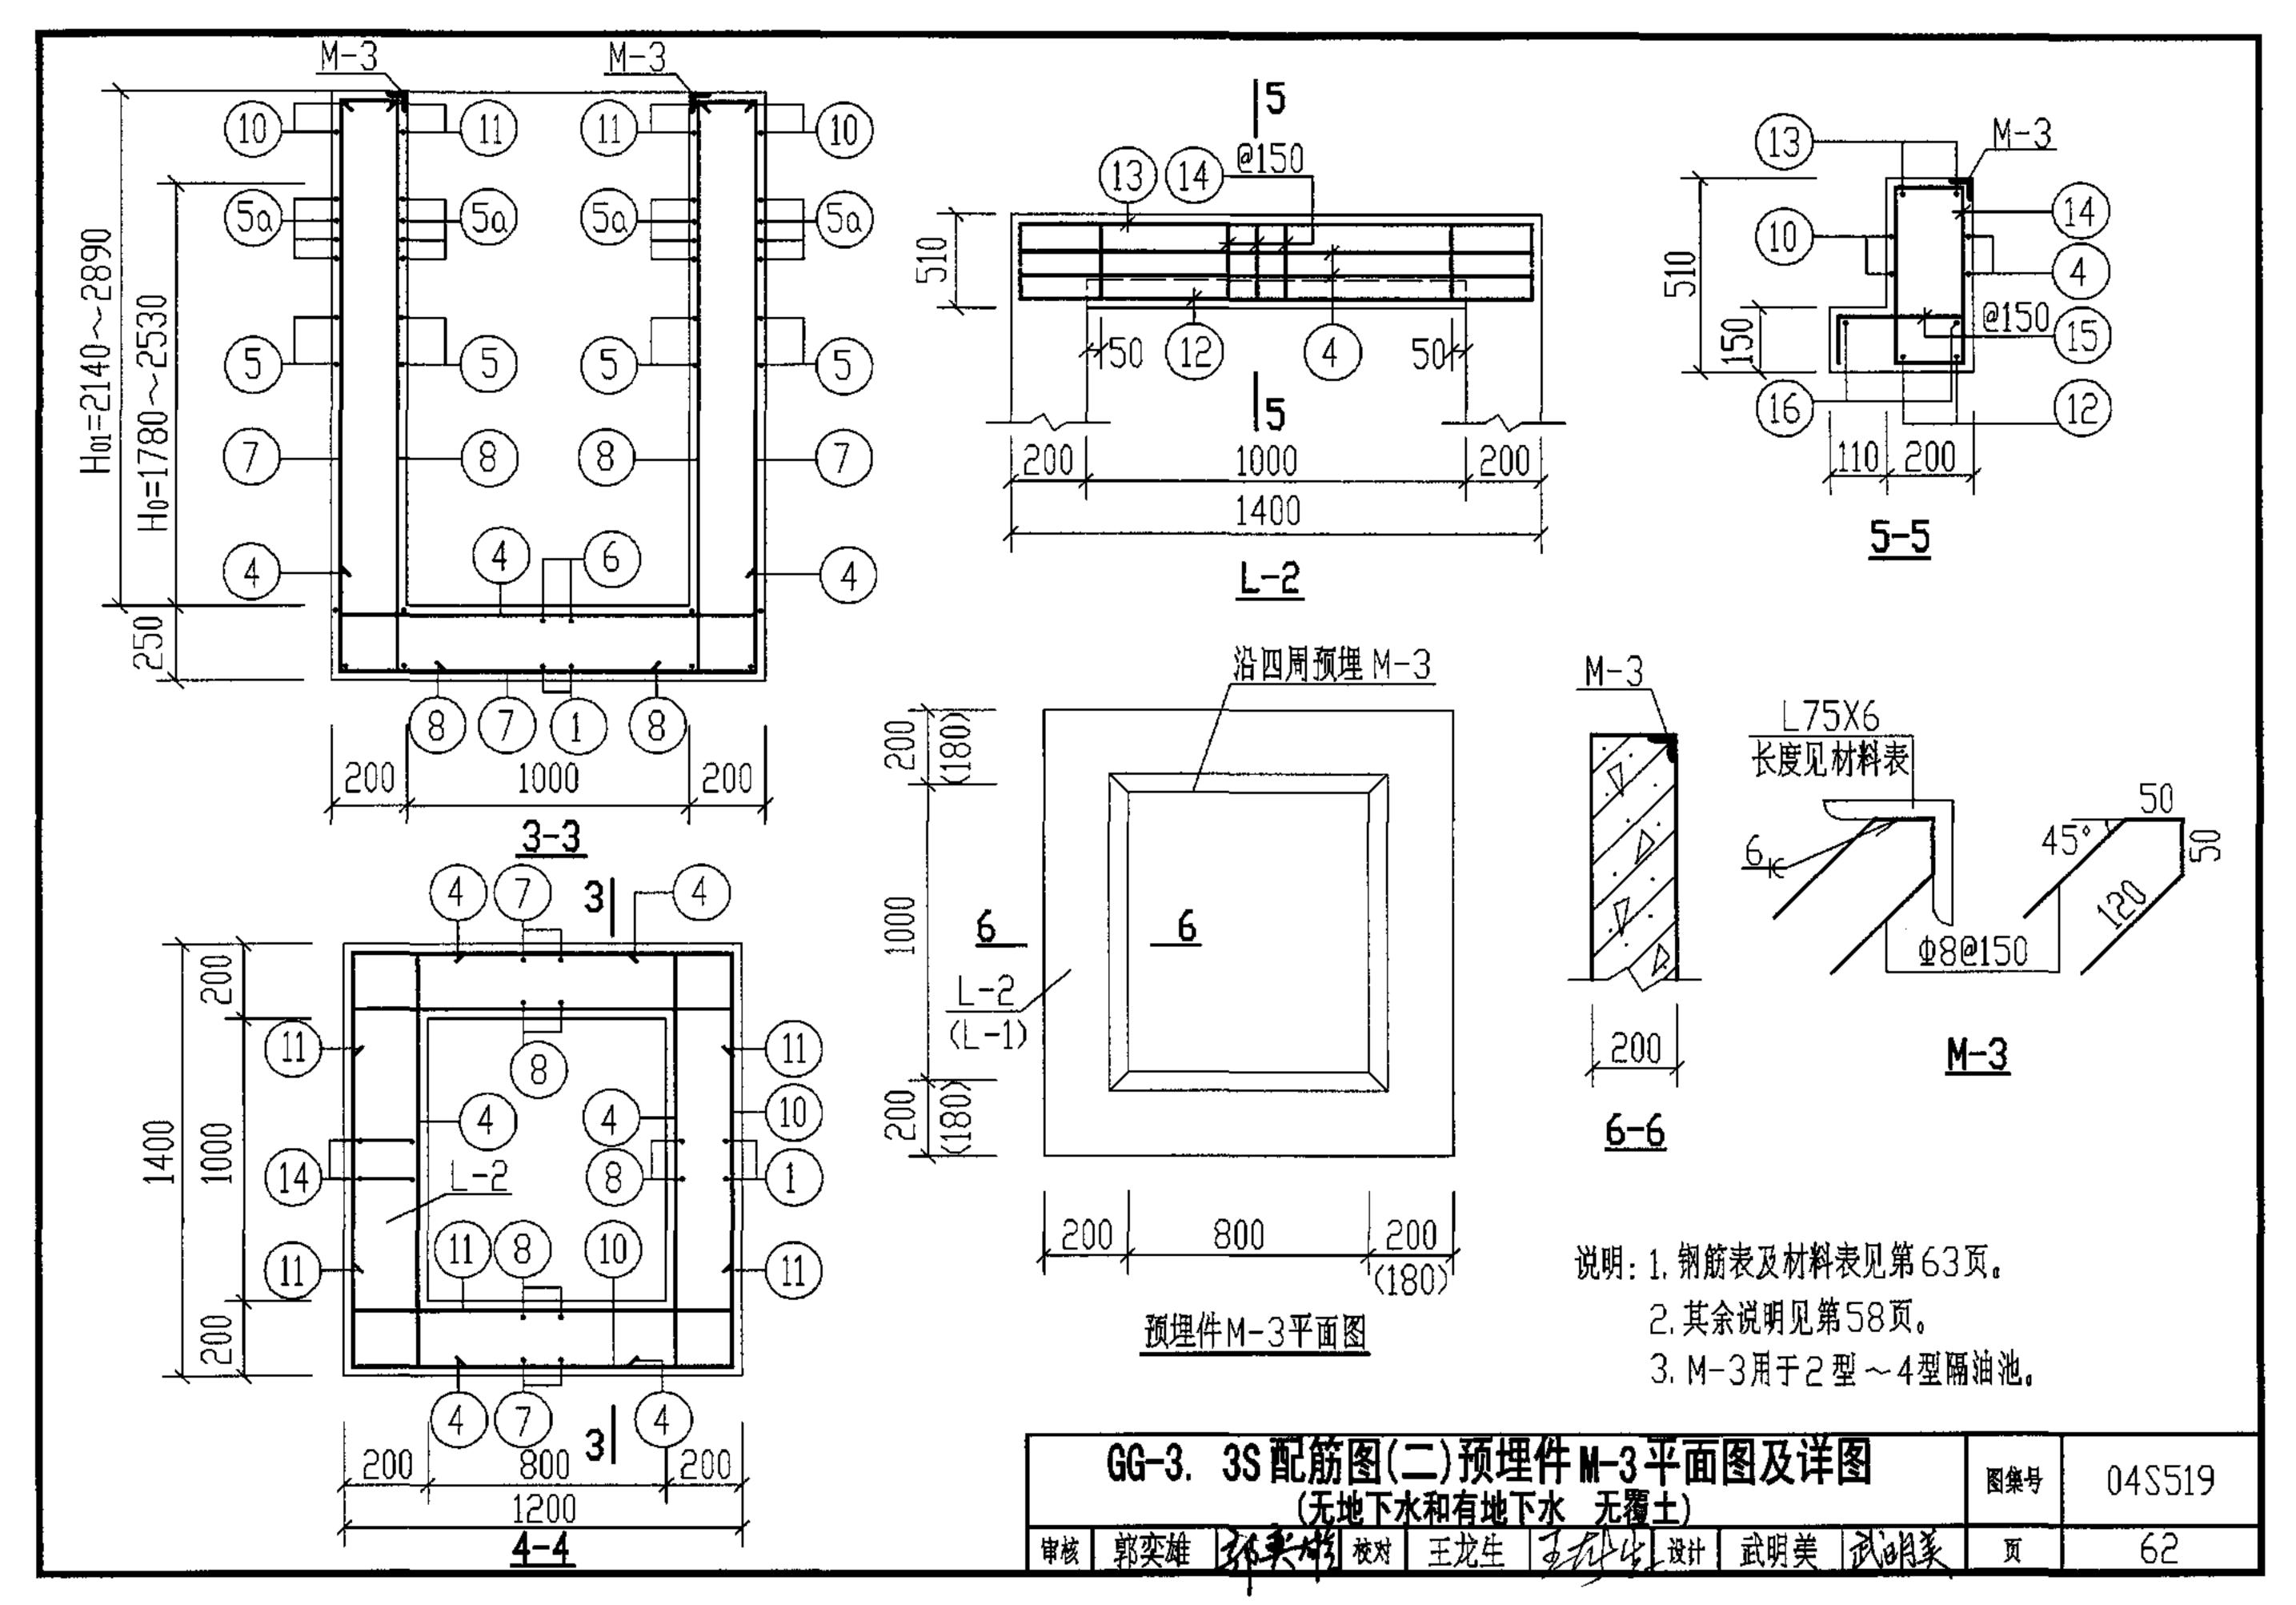

	掬 筋 表						地下水 覆土	构件 名称	钢筋 编号	简图	直径 (mm)	长 度 (mm)	间距 (mm)	根数	共 (m)		
地下水 覆土	构件 名称	钢筋 编号	简 图	直径 (mm)	长 度 (mm)	间距 (mm)	根数	共 (m)	无 下 地 水	H 7137	13	දි 1330	- 	1730	X13117	2	3,46
		1	多元 2830 200 200 200 200 200 200 200 200 200 2	Φ12	7370 ~ 8870	200	8	58.96 ~ 70.96	下水	-2	14	0°C 440 7	Ф10	1300	150	7	9.10
		2	196 0~2710] 210 130	Φ12	2300 ~ 3050	200	20	46.00 ~ 61.00	和无		15	£ 240	Π 9Φ	470	150	10	4.70
		3	왕 왕 1330 왕 130 130 130 130 130 130 130 130 130 130	Φ12	5510 ~ 7010	200	/	, , , ,	有覆地土		16	<u>1330</u>	Φ6	1330		2	2.66
		4	윘 <u>1330</u> 윘	Φ12	1830	200	30 ~38	54.90 ~ 69,54				材	料	表	. .		
无		4a	뜄 <u>1330</u> 윘	Φ12	1830	100	8		地下水	构件	• • •		筋	1	+		疑 土
地		5	원 <u>2830</u> 원	Φ12	3330	200	28 ~44	93,24 ~ 146,52	覆土 无 水	名称	直径(m	nm) 总长 (m)	重量 (kg)) <u>总重(kg)</u>	強度	等级	体积 (m³)
┃ ↑	38	5α	[S 5830] [S	Φ12	3330	100	16		无 水 地		Φ6 Φ8	5	2			C25	4.17 ~ 5.34
和覆土	GG-3,	6	원 5830 원	Φ12	3330	200	6	19.98	1 水和有地下无覆土	3. 38	Ф10		14	471 ~596	C		
地 下		7	R, ≥130 R) ≥ 1330 R) ≥ 130 R) ≥ E	Φ12	6230 ~ 7730	200	6	37,38 ~ 46,38		-99	Φ12		450 ~-57	5			
水		8	2320~3070 210 130		2660 ~ 3410	200	16	42.56 ~ 54.56			Ф14	· 3	4				
		9	ිද <u>ි</u> 1330 දිදි	Ф12		200	14 ~22		' '	預 埋 件 材 料 表							
		9α) 1330 (있	Φ12	1830	100	8	14.64	构件 名称	预步	里件编号	规	各及简图	长度 (mm)		数量	总重 (kg)
		10	≘ <u>1330</u> 7	Ф10	5080	200	2	10.16	H 41,		 √-1	钢板 −10	0X8	100		1块	2.5(4 炔)
		11	ති <u>1130</u> ති	Φ12	1630	200	4	6,52	38	(#	(个4	99 121	Φ8	300		2根	1.0(8根)
同上	7-7	12	<u>\$ 1330</u>	Φ14			2	3.06	66-3,	<u></u>	M-3	等肢角钢	L75X6	4200		1根	33.5
	注: 1. 钢筋表中长度及混凝土体积分别为 3型隔油池 Hoi=2140mm 及 Hoi=2890mm 时的材料用量。								(#	(个1	45° 5	120 <u>\$</u> 8	340	á	26根	3,5	
2. 3	2. 3型隔油池配筋图见第61. 62页。 3. L-2为隔油池的一部分,故其材料量不单独计算。									GG-	·3. 3S - 地下水	钢筋表及材和有地下水 无	料表	.	图集	4号	04S519
-	· ·											王龙生 るかり		月美 成湖美	<u>(</u> 页		63